

祖谷3号橋 橋梁一般図・位置図 図束

側面図 S=1:300

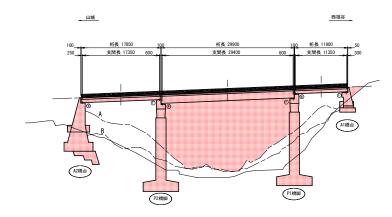


※下部工名称は2014年定期点検調書に準じている。

平面図 S=1:300

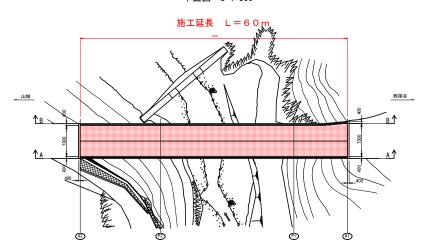


断面図 S=1:100

A1 -P1径間(単純非合成桁橋)

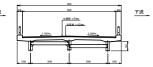

P1 -P2径間(単純活荷重合成桁橋)

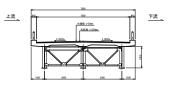

		P2 -A2径間	(単純活荷重	(合成桁橋)		
	-		7800			
流	400		7000		- 50	上流
			4:555 1:50m			
	lel .		ROSE 65 1-2206		la l	
	, ሥ	2.000%		2.000%	₩	

TR	橋 諸 元
現	简 亩 兀
架橋位置	三好市四祖谷山村東西阿
竣工年次	1973年(昭和48年)
橋長	60. Om
全幅員	7. 80m
径間数	3径間
上部工形式	単純活荷重合成桁橋 単純非合成桁橋

実施設計図面

	夫 他 設 計 凶 山			
			(祖谷3号橋)	
工事名	R 2 三土 西祖谷 三・西	山山城線(社 祖谷西岡 村		
路線名等	主要地方道 西祖	主要地方道 西祖谷山山城線		
工事箇所	三好市西祖谷山村	三好市西祖谷山村西岡(祖谷3号橋)		
図面名	祖谷3号橋 橋梁一	祖谷3号橋 橋梁一般図・位置図		
縮尺	図示	図面番号	1/7	
事業者名	徳島県 西部総合!	県民局 県土豊	E備部 三好庁舎	

※形状、地形は橋梁台帳を元に作図している。

祖谷3号橋 補修工一般図1(ひび割れ注入工) 図示


凡例

ひび割れ注入工(0.5mm未満)

ひび割れ充填工(0.5mm以上)

ひび割れ注入工 総延長 24.250m


路版下面図(見上げ) S=1:100

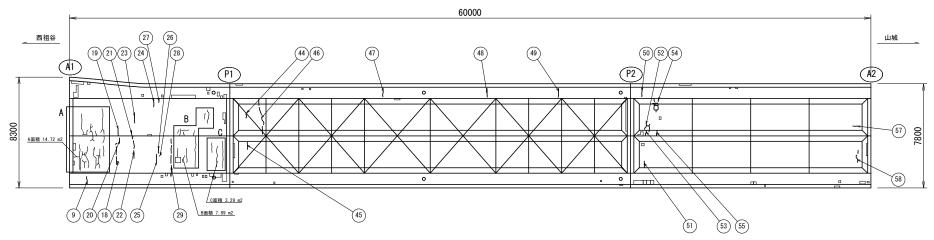

※赤枠A, B, C内のひび割れについては、ひび割れ進行性確認塗装工にて対応する


ひび割れ注入エー覧表

番号	変状・サイズ	写真番号
09	路版 ひび割れ(0.2×600)	3
18	路版 ひび割れ(0.25×1850)	
19	路版 ひび割れ(0.25×550)	
20	路版 ひび割れ(0.2×400)	
21	路版 ひび割れ(0.2×400)	
22	路版 ひび割れ(0.2×1750)	
23	路版 ひび割れ(0.25×800)	
24	路版 ひび割れ(0.25×470)	
25	路版 ひび割れ(0.3×600)	
26	路版 ひび割れ(0.2×450)	
27	路版 ひび割れ(0.2×250)	
28	路版 ひび割れ(0.2×200)	
29	路版 ひび割れ(0.3×2600)	20
44	路版 ひび割れ(0.2×600)	31
45	路版 ひび割れ(0.2×550)	
46	路版 ひび割れ(0.2×2700)	31
47	路版 ひび割れ(0.2×670)	
48	張出路版 ひび割れ(0.2×670)	52
49	張出路版 ひび割れ(0.2×670)	
50	路版 ひび割れ(0.2×670)	76
51	路版 ひび割れ(0.3×500)	
52	路版 ひび割れ(0.3×1260)	
53	路版 ひび割れ(0.2×370)	
54	路版 ひび割れ(0.2×2950)	78, 79, 80
55	路版 ひび割れ(0.2×370)	
57	路版 ひび割れ(0.2×350)	101
58	路版 ひび割れ(0.2×1000)	99

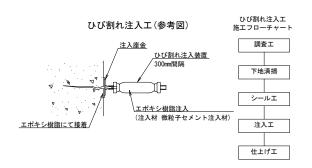

実施設計図面 主要地方道 西祖谷山山城線

三好市西祖谷山村西岡(祖谷3号橋) 事業者名 徳島県 西部総合県民局 県土整備部 三好庁舎

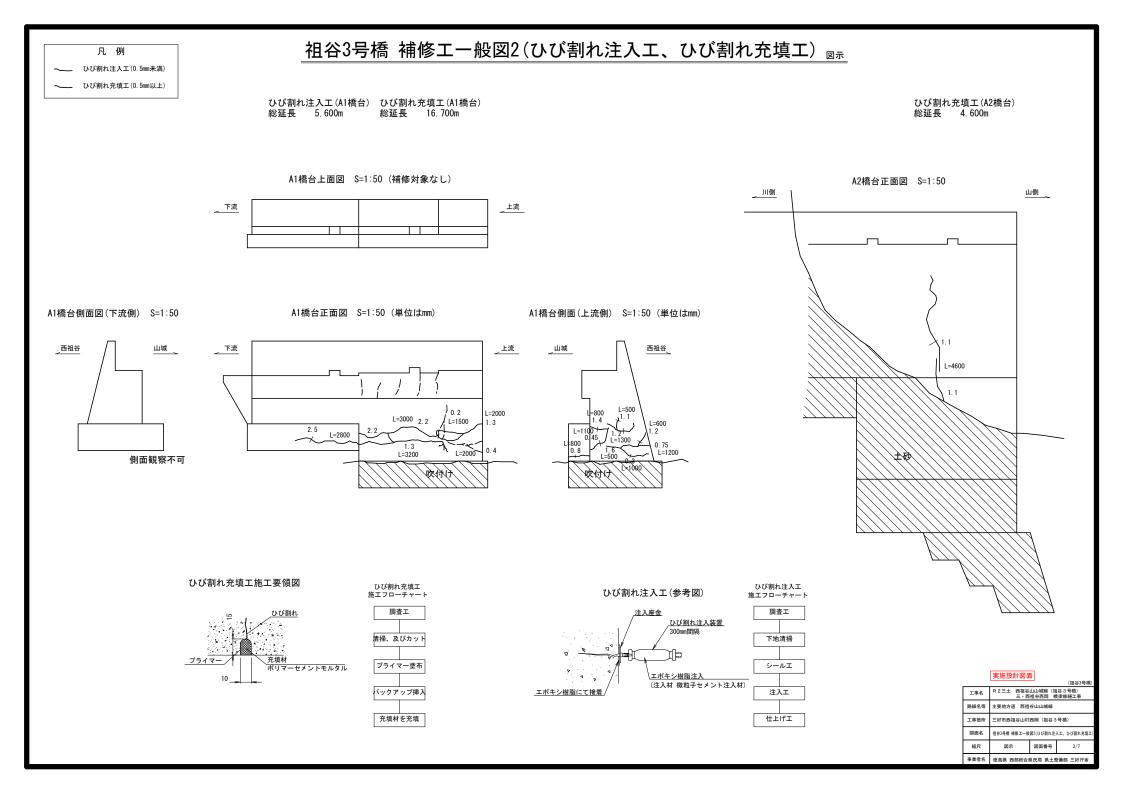


凡例

断面修復工

祖谷3号橋 補修工一般図3(断面修復工)國示

断面修復工 合計面積 4.018m², 合計体積 0.08m³

路版下面図(見上げ) S=1:100

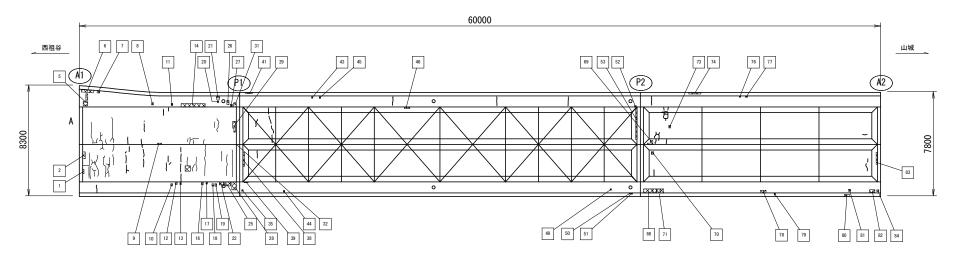


断面修復箇所一覧

番号	変状・サイズ	写真番号
01	路版0201 うき(100×300)	5, 6
02	路版0201 うき(200×500)	5, 6
05	張出路版 うき(350×900)	
06	張出路版0401 うき(900×200)	9
07	張出路版0401 鉄(200×170)	10
08	張出路版0401 鉄(150×150)	12
09	路版 はく離(300×100)	13
10	張出路版0101 鉄(150×150)	14
11	張出路版 うき(120×150)	
12	張出路版0101 鉄(150×200)	14
13	張出路版0101 うき(100×150)	14
14	張出路版 鉄・うき(1800×250)	21
15	路版 うき(400×400)	20
16	張出路版 うき(130×220)	15
17	張出路版 うき(100×160)	15
18	張出路版 うき(120×170)	15
19	張出路版 うき(130×180)	15
20	張出路版 うき(100×150)	111
21	張出路版 鉄(250×250)	111
22	張出路版 うき(300×230)	16
25	張出路版 鉄(550×300)	16
26	張出路版 うき(150×300)	22
27	張出路版 うき(150×200)	22
28	張出路版 表層の劣化(350×600)	17
29	路版 はく離・うき(200×800)	23
31	張出路版 うき(200×300)	22
35	張出路版0102 鉄(100×100)	34

番号	変状・サイズ	写真番号
38	路版 うき(120×1050)	33
39	主桁 腐食、張出路版 はく離(300×70)	36
41	地覆 鉄 (500×100)	30
43	張出路版 うき(100×100)	110
44	張出路版 鉄(100×100)	37
45	張出路版 うき(100×100)	110
46	路版 はく離(400×100)	38
49	張出路版 うき(100×100)	
50	地覆 うき(100×70)	
51	地覆 鉄(100×100)	53
52	張出路版 うき(150×100)	109
53	路版 はく離(100×2400)	58
66	表層の劣化 (700×300)	65
69	路版 うき・はく離(400×300)	77
70	路版 うき(200×200)	84
71	張出路版 うき・鉄・うき(800×300)	
73	路版 うき(150×250)	81
74	地覆下面 はく離鉄筋露出(900×120)	82
76	張出路版 鉄(100×100)	106
77	張出路版 鉄(150×100)	106
78	張出路版 うき・鉄(400×200)	86
79	地覆下面 鉄(100×150)	87
80	地覆下面 はく離(400×150)	90
81	張出路版 うき(150×150)	90
82	張出路版 はく離・鉄・うき(400×200)	91
83	路版 うき・はく離(100×900)	98
84	張出路版 はく離(160×120)	94

断面修復工詳細図

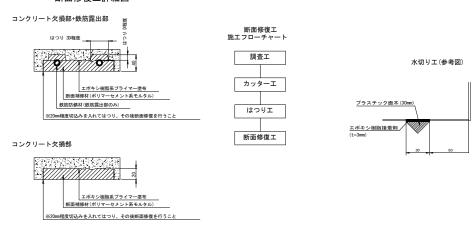

- 1. 補修断面が矩形になるように20mm程度のカッター目地を入れる。
- 2. 既設コンクリートの脆弱部を除去する。 3. コンクリート修復面にプライマーを塗布する。 4. ポリマーセメントモルタルによる断面修復を行う。

				(祖谷3号橋)	
	工事名	R 2 三土 西祖谷 三・西	山山城線(祖 祖谷西岡 相		
	路線名等	等 主要地方道 西祖谷山山城線			
工事箇所 三好市西祖谷山村西岡(祖谷3号			号橋)		
	図面名	祖谷3号橋 補修工一般図3(断面修復工)			
	縮尺	図示	図面番号	4/7	
	事業者名	徳島県 西部総合!	県民局 県土塾	を備部 三好庁舎	

凡例

断面修復工

表面含浸塗布工

祖谷3号橋 補修工一般図4(断面修復工、表面含浸塗布工) 図示

断面修復工

合計面積 0.039m². 合計体積 0.001m³


表面含浸塗布工 合計面積 93m²

P1橋脚正面図(A2側) S=1:100


P1橋脚側面図(上流側) S=1:100

P1橋脚正面図(A1側) S=1:100

P1橋脚側面図(下流側) S=1:100

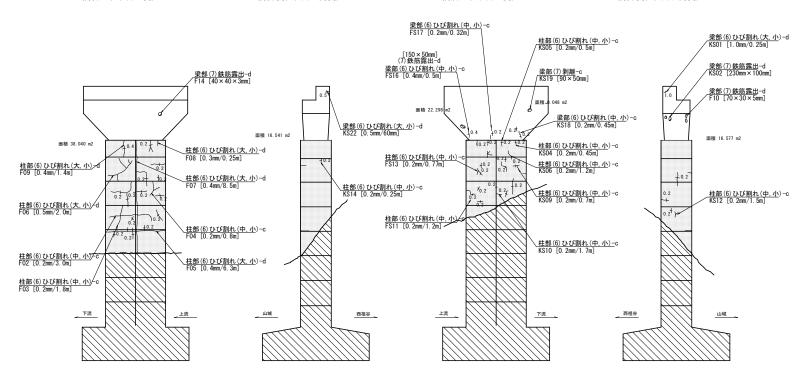

断面修復工詳細図

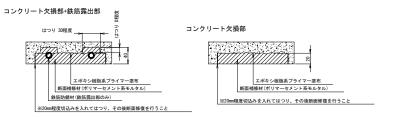

断面修復工 施工フローチャート 性能要求:粒子コロイドによる物理的作用と化学反応の 相乗効果にてコンクリート表層部を緻密化し、 水や劣化因子の侵入を抑制できるもの。 表面含浸塗布工 施工フローチャート 調査工 下地処理 躯体コンクリート カッターエ 塗 布 はつりエ 養生散水 <標準使用量> 表面含浸材 断面修復工 下処理(洗浄・清掃) 養生

表面含浸塗布工詳細図 (けい酸塩系含浸材を使用の事)

				(祖谷3号橋)	
	工事名	R2三土 西祖谷 三・西	山山城線(祖 祖谷西岡 村		
	路線名等	主要地方道 西祖	谷山山城線		
	工事箇所	三好市西祖谷山村西間(祖谷3号橋)			
図面名 祖谷3号橋 補修工一般図4(断面修復工、			工、表面含浸塗布工		
	縮尺	図示	図面番号	5/7	
	事業者名	徳島県 西部総合!	県民局 県土圭	を備部 三好庁舎	

- 補修断面が矩形になるように20mm程度のカッター目地を入れる。
- 既設コンクリートの脆弱部を除去する。
- 3. コンクリート修復面にプライマーを塗布する。
- 4. ポリマーセメントモルタルによる断面修復を行う。

凡例

断面修復工

表面含浸塗布工

祖谷3号橋 補修工一般図5(断面修復工、表面含浸塗布工) 図示

断面修復工

合計面積 1.025m². 合計体積 0.019m³

表面含浸塗布工 合計面積 133m²

P2橋脚正面図(A1側) S=1:100

P2橋脚側面図(下流側) S=1:100

断面修復工

調査工

カッターエ


はつりエ

断面修復工


施工フローチャート

P2橋脚正面図(A2側) S=1:100

P2橋脚側面図(上流側) S=1:100

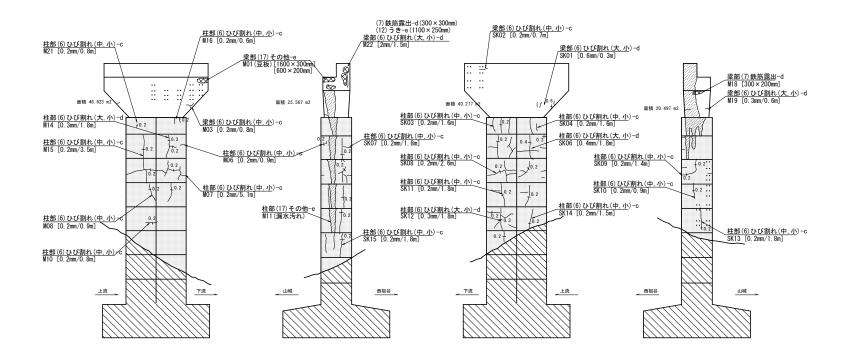


断面修復工詳細図

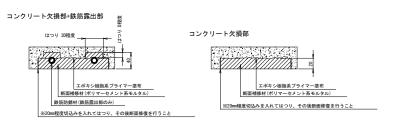

補修断面が矩形になるように20mm程度のカッター目地を入れる。

- 既設コンクリートの脆弱部を除去する。
- 3. コンクリート修復面にプライマーを塗布する。
- 4. ポリマーセメントモルタルによる断面修復を行う。

表面含浸塗布工詳細図 (けい酸塩系含浸材を使用の事)

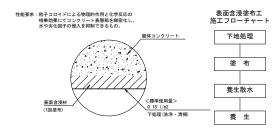

		JANUARY IIII		(祖谷3号橋)
	工事名	R2三土 西祖谷 三・西	山山城線(社 祖谷西岡 木	
	路線名等	主要地方道 西祖谷山山城線		
	工事箇所	三好市西祖谷山村西岡(祖谷3号橋)		
	図面名	祖谷3号橋 補修工一	般図5(断面修復	工、表面含浸塗布工
	縮尺	図示	図面番号	6/7
	事業者名	徳島県 西部総合県民局 県土整備部 三		

ひび割れ進行性確認 塗装工


祖谷3号橋 補修工一般図8(ひび割れ進行性確認塗装工) 図示 コンクリート保護厚膜柔軟形特殊クリヤー被覆工法

部位	面積(m2)
Α	14. 72
В	7. 89
С	3. 29
	計 25.90m


合計面積 27m²

ひび割れ進行性確認塗装工

路版下面図(見上げ) S=1:100

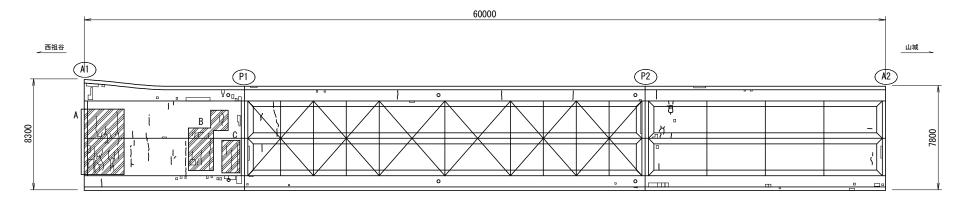

ひび割れ進行性確認工 施工フローチャート 足場・防護設置 (必要に応じて点検車) 清掃・水洗 素地調整 塗装作業 養生(2日) 足場・防護撤去 (必要に応じて点検車) 要求性能: 厚膜柔軟形クリヤー塗膜であり、同時にコンクリート躯体のひび割れに追従する 保護機能と視認性を有するもの。長期にわたる耐候性・耐久性があり目視での 点検・検知の維持管理が可能であること(タフガードクリヤー工法相当)。

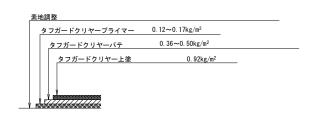

			(祖谷3号橋)
工事名		山山城線(祖 祖谷西岡 相	[谷3号橋) 馬梁修繕工事
路線名等	主要地方道 西祖谷山山城線		
工事箇所	三好市西祖谷山村西岡(祖谷3号橋)		
図面名	祖谷3号橋 補修工一	般図8(ひび割	れ進行性確認塗装工)
縮尺	図示	図面番号	7/7
事業者名	徳島県 西部総合!	県民局 県土圭	を備部 三好庁舎